



N

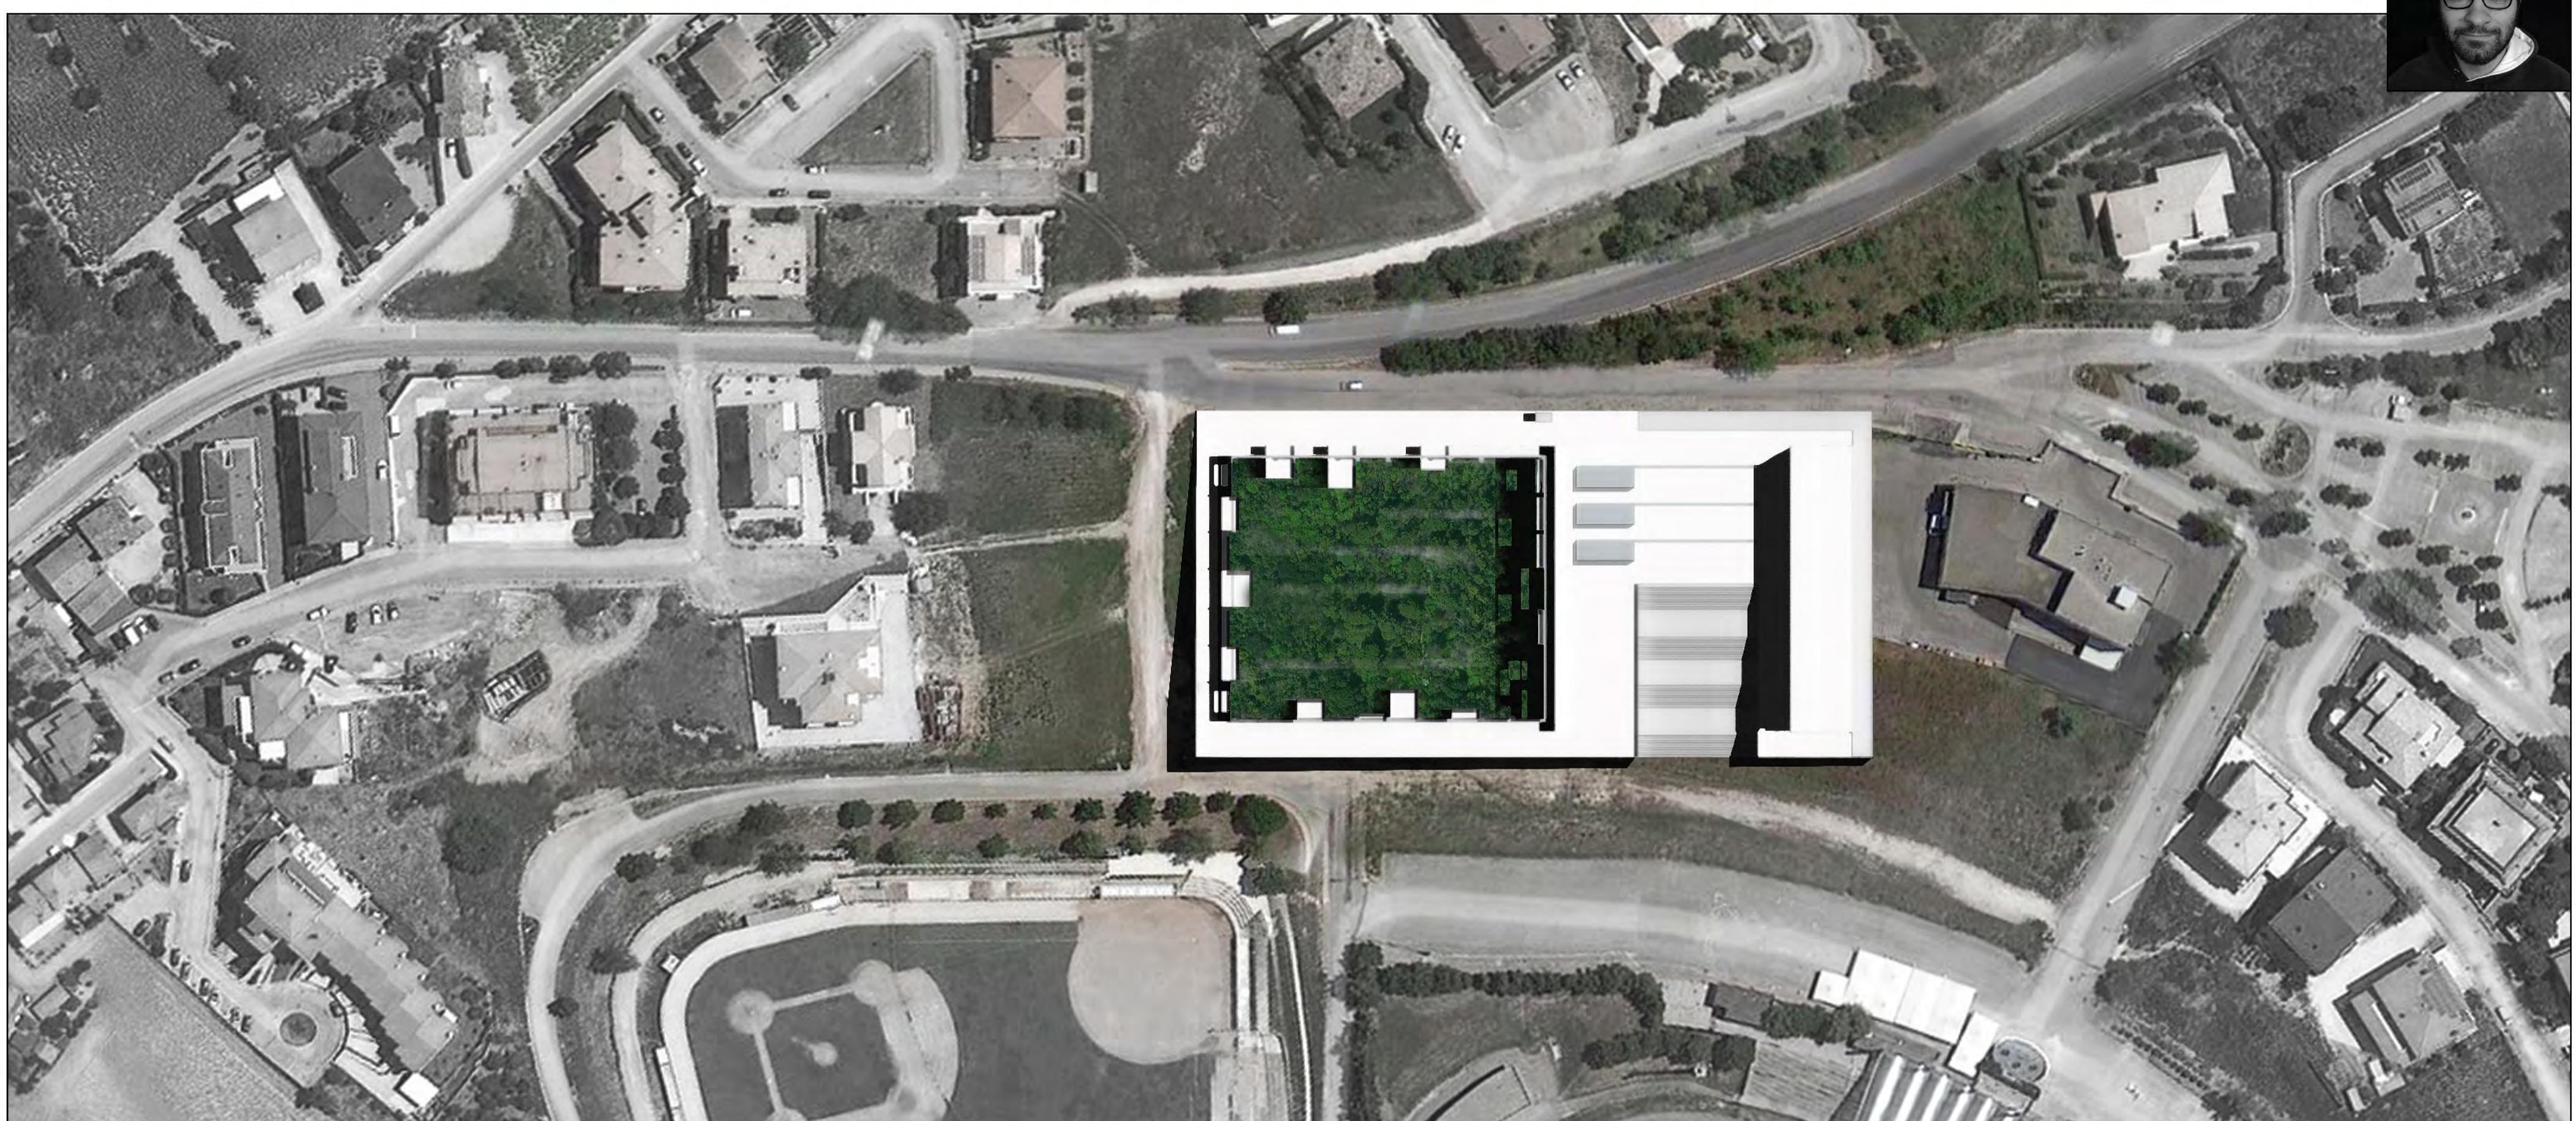


1



CONCEPT

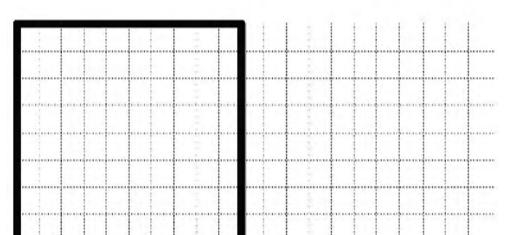


FUNZIONI ATTIVE/PASSIVE

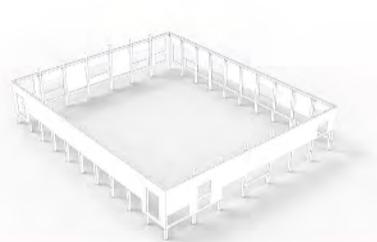


PIENO/VUOTO














SUOLO/SUOLI

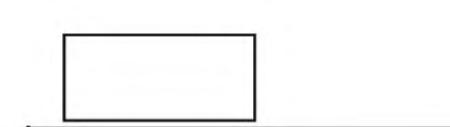


RIBALTIMENTO TEMPORALE

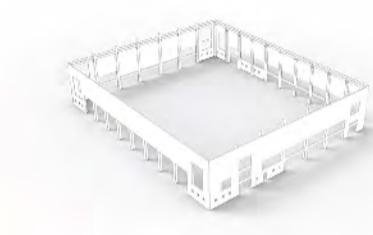


2014

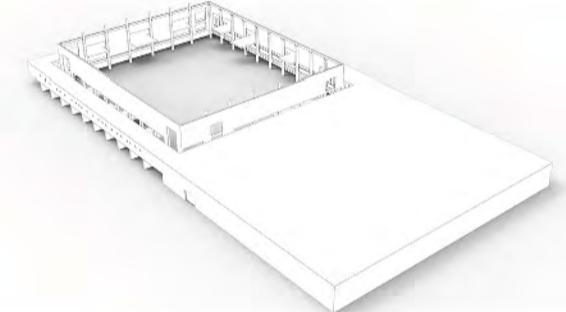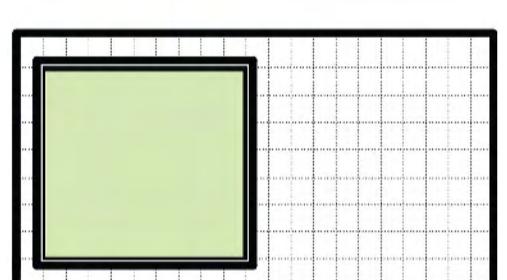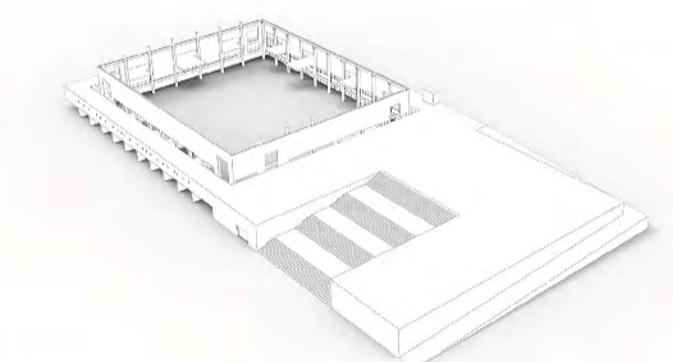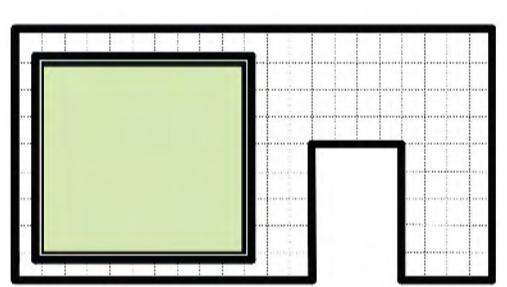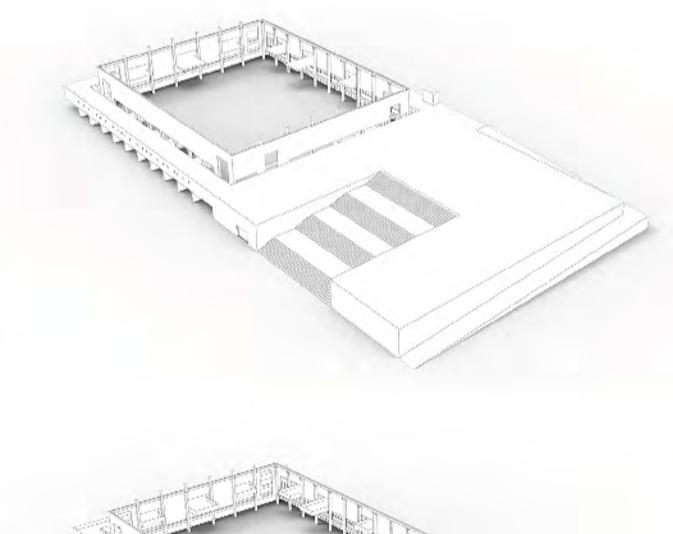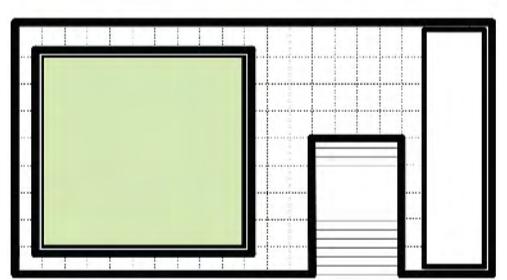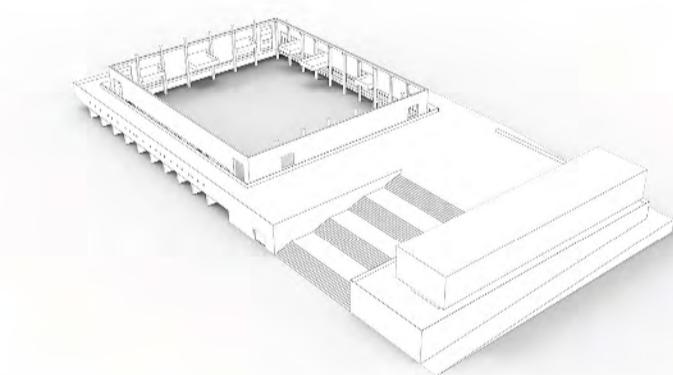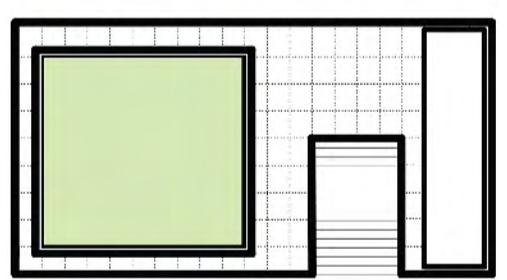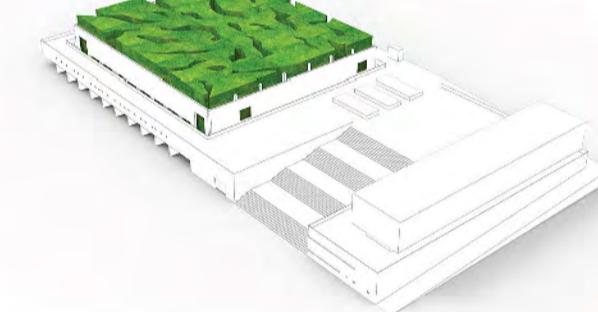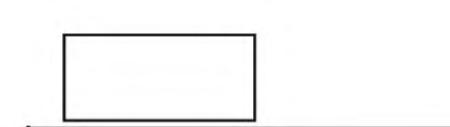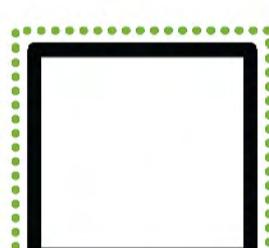AREA VERDE  
SPAZI COLLETTIVISPAZI COLLETTIVI  
SPAZI PRIVATIMEDIATECA  
LUDOTECAINTERNET POINT  
UFFICI


2019

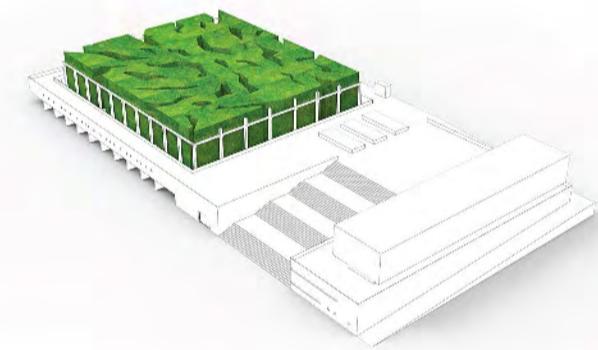

2024

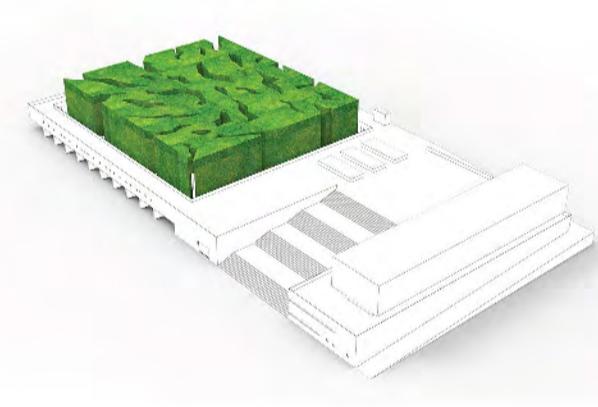


2029

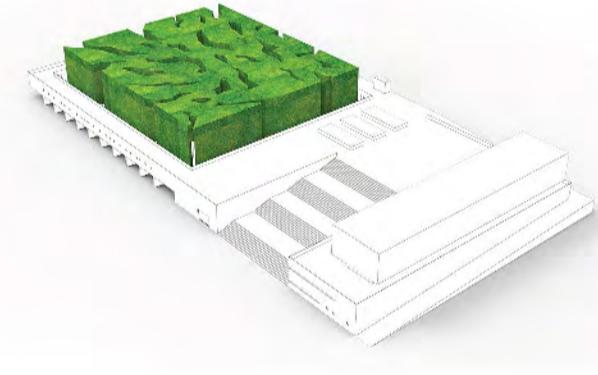


2034



PIANTA PIANO TERRA SCALA 1:500

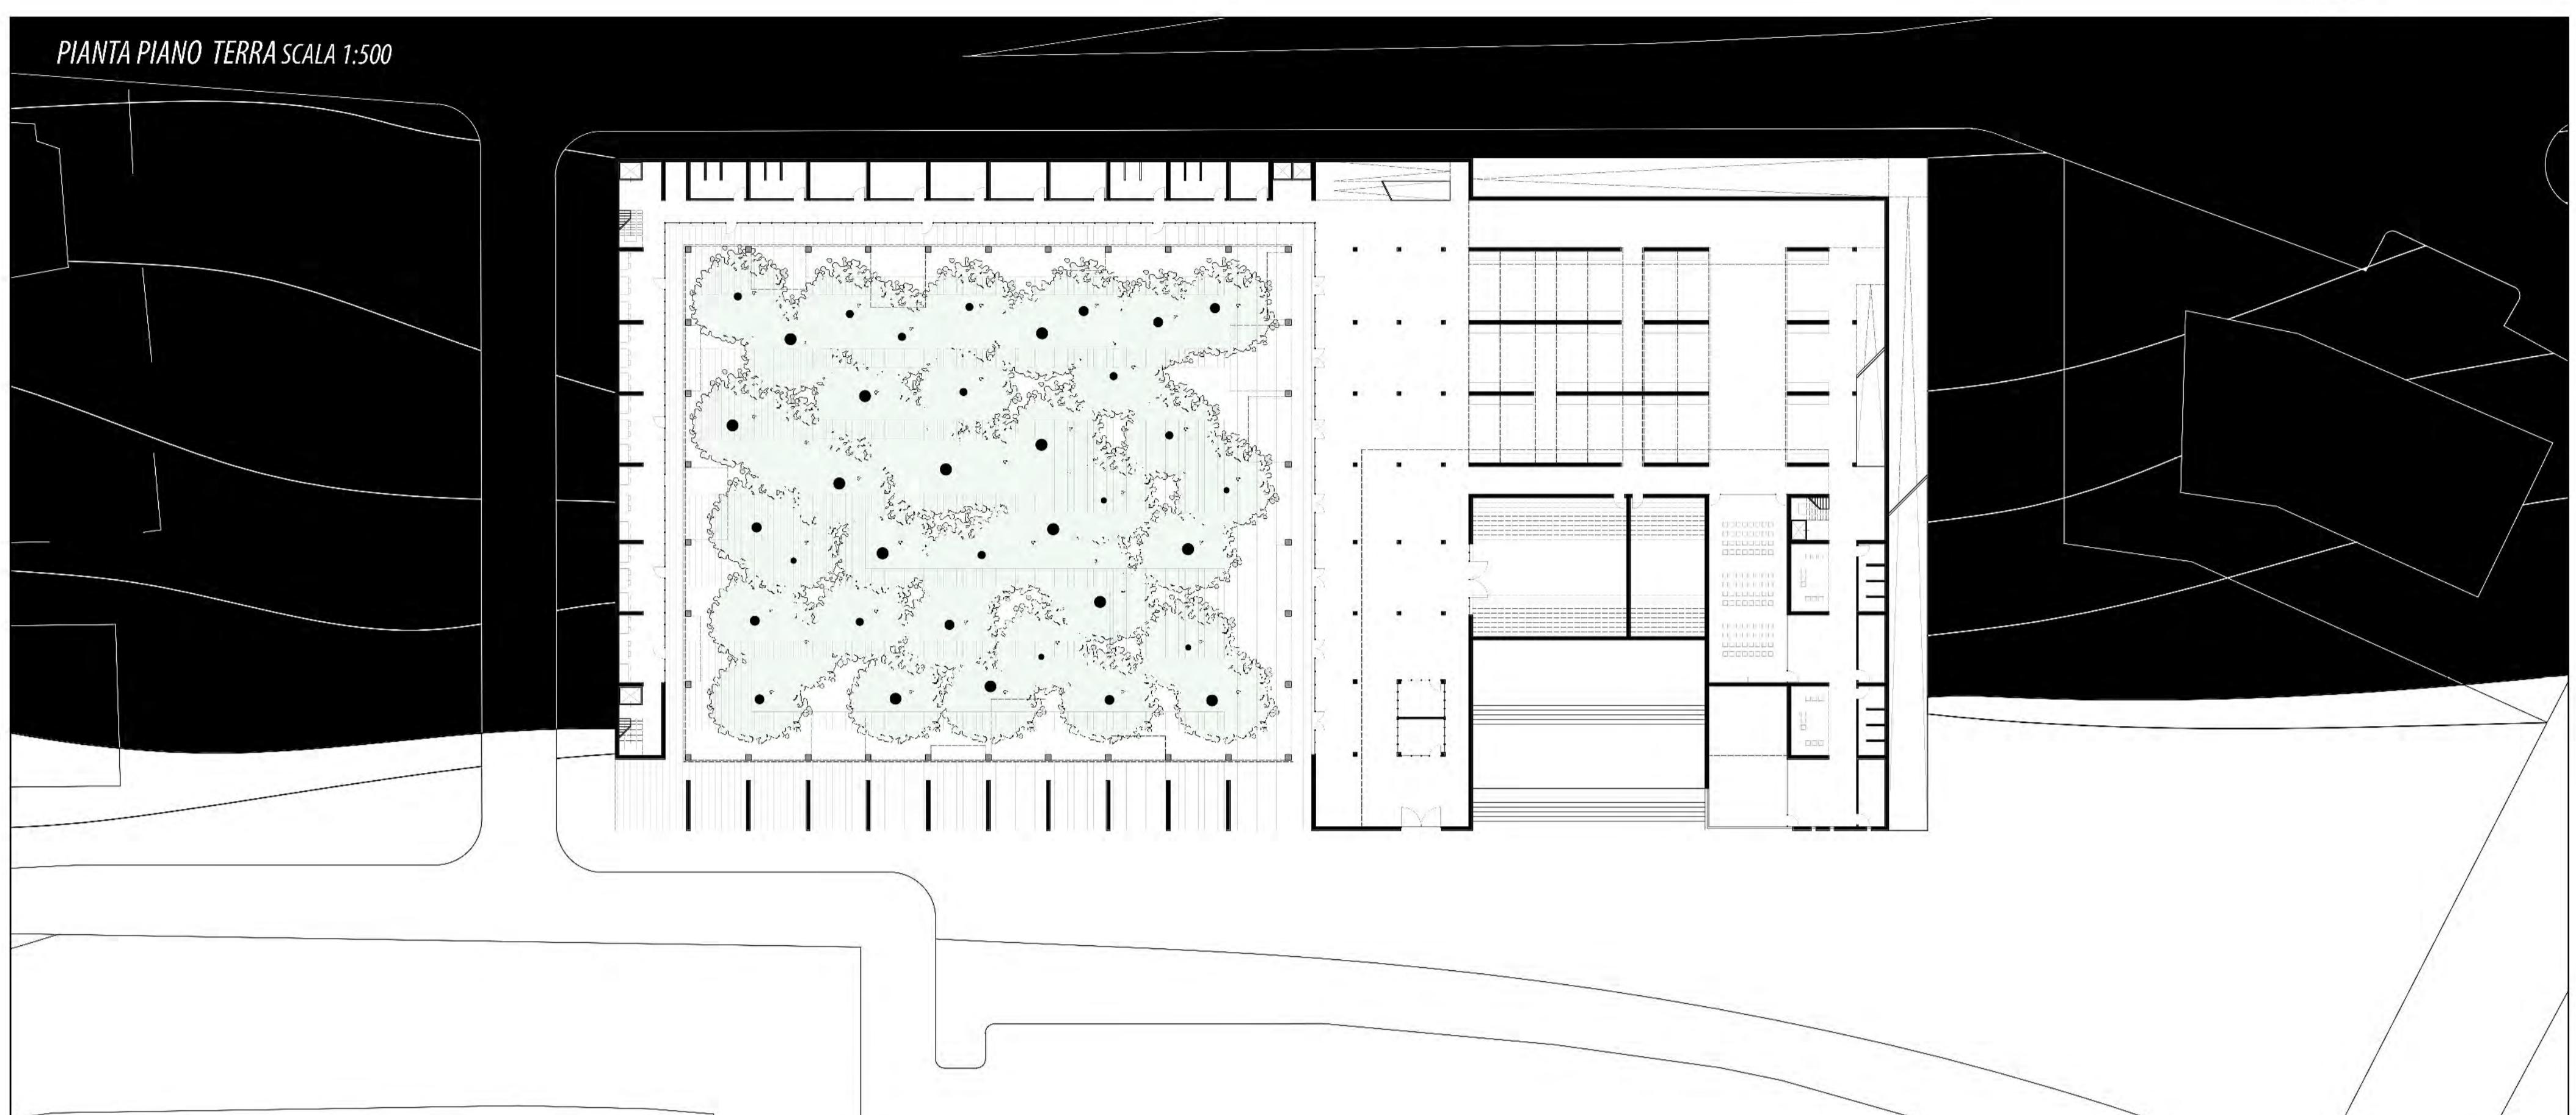

PIANTA PIANO PRIMO SCALA 1:500

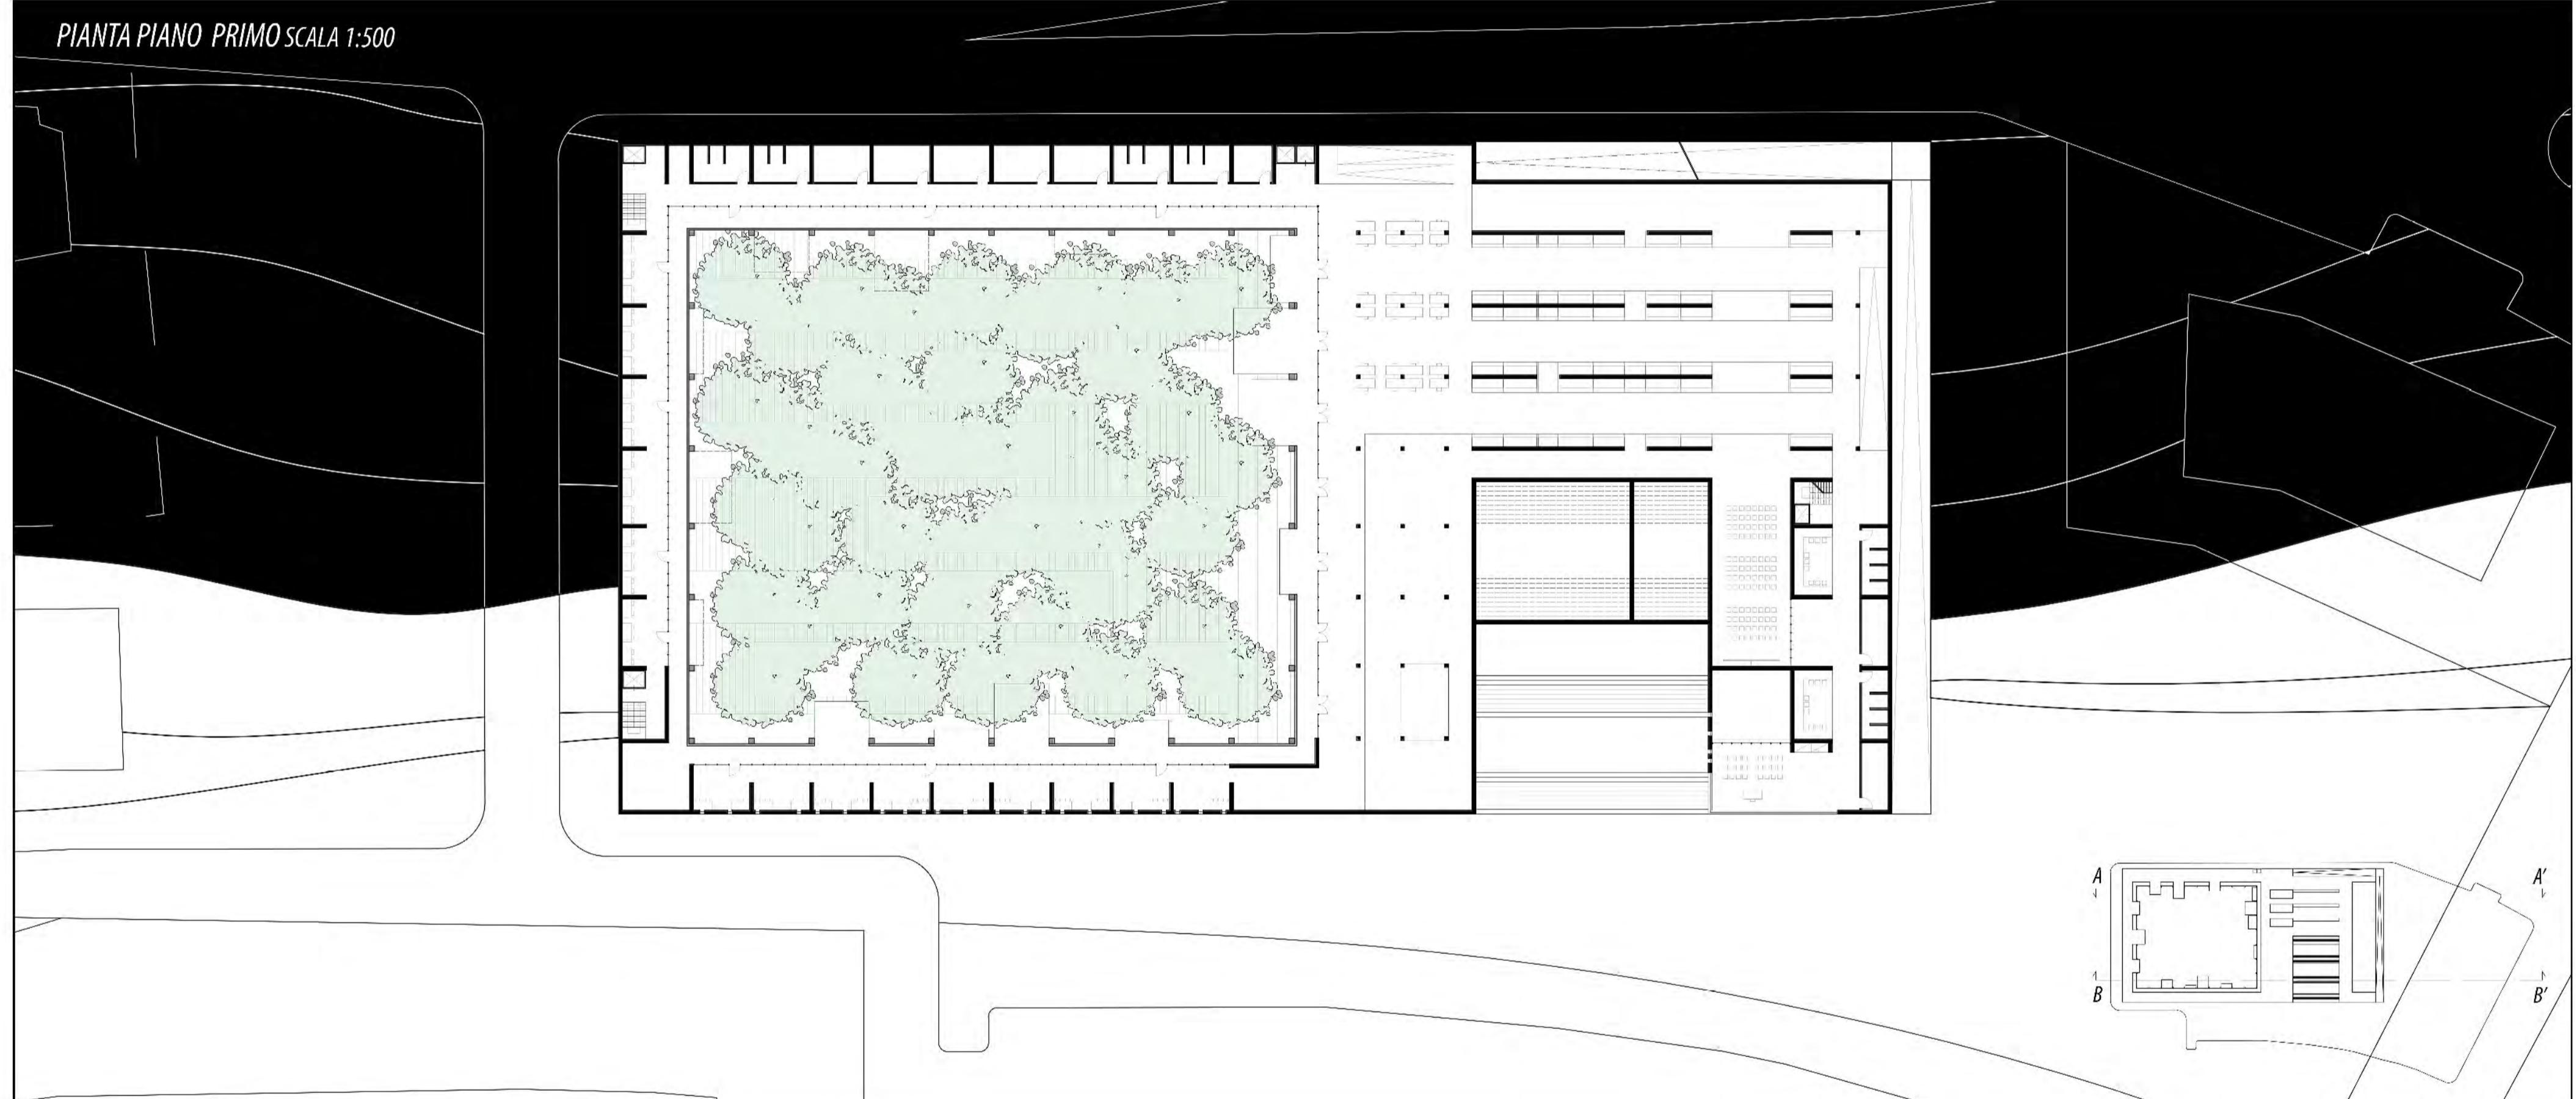


SEZIONE PROSPETTICA AA'



SEZIONE PROSPETTICA BB'



N

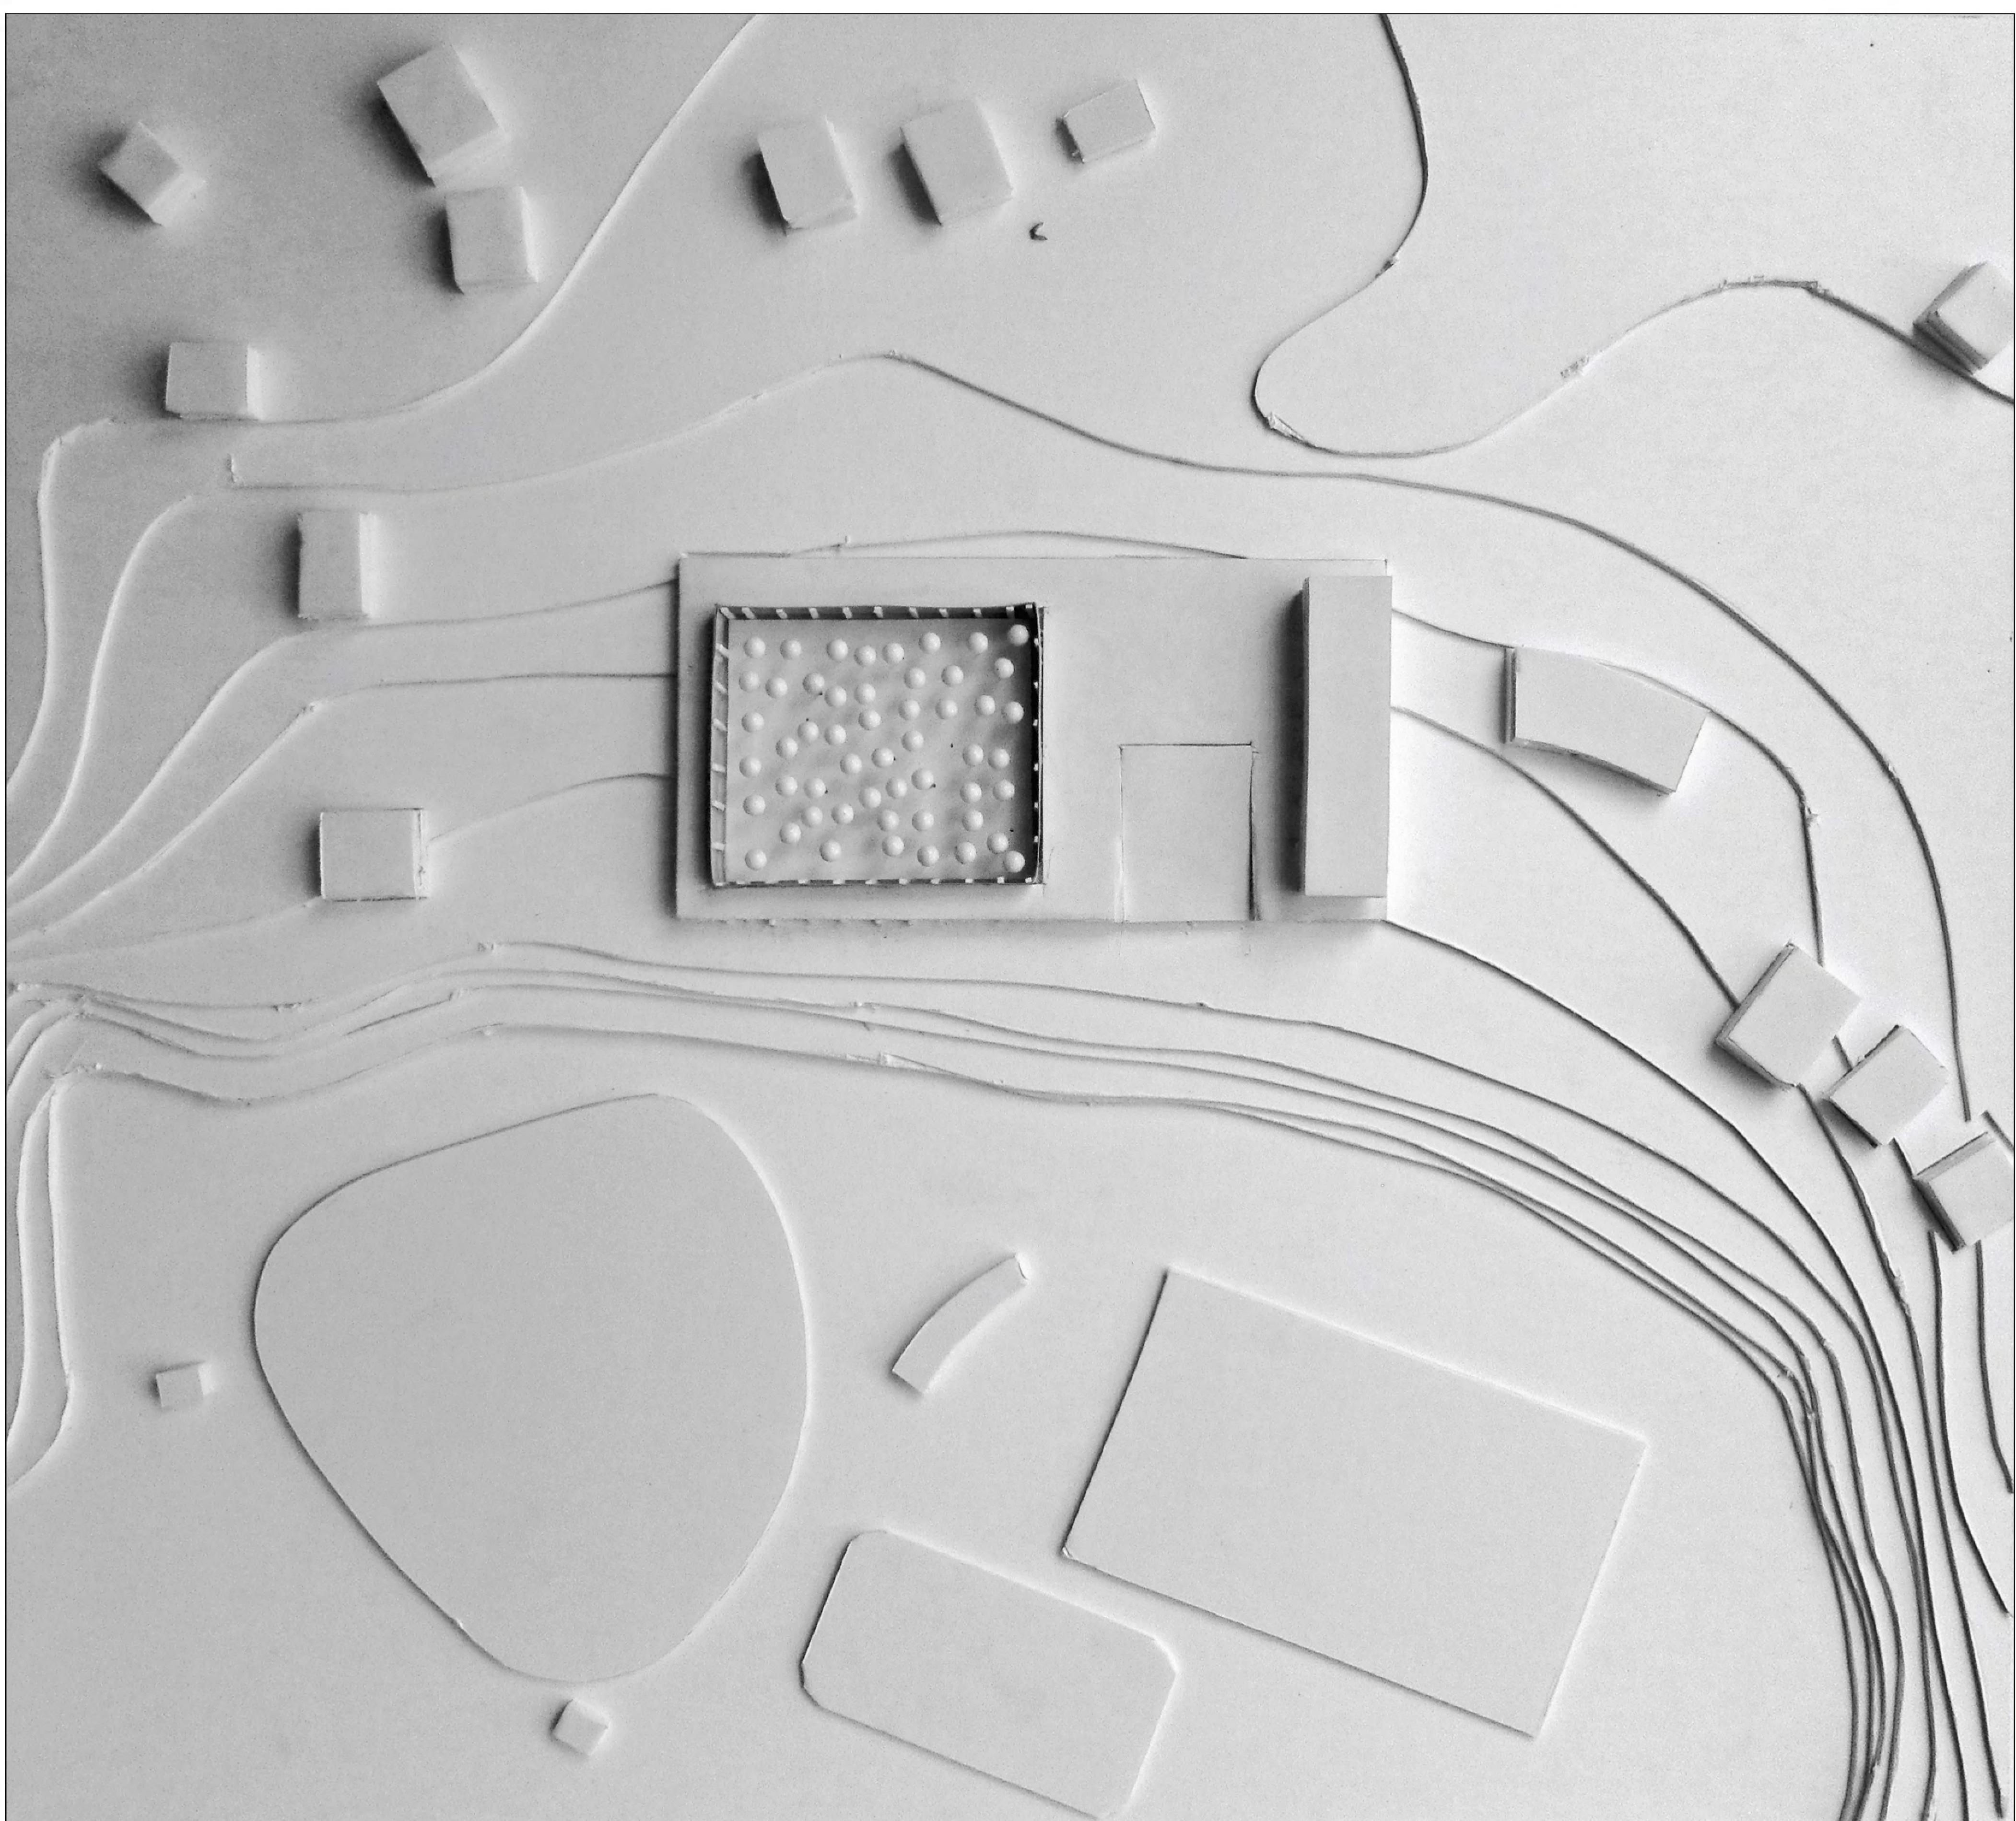



LABORATORIO DI PROGETTAZIONE DELL'ARCHITETTURA

Professori: Raffaele Mennella, Massimo Perriccioli Tutor: Stefano Novelli, Emilio Corsaro, Eleonora Ferretti, Gianni Bonaduce

TEMA DEL CORSO

Il Centro Storico come luogo di progetto



AREA DI PROGETTO

Grottammare alta

ANNO ACCADEMICO

2013/2014

PIANTA PIANO TIPO

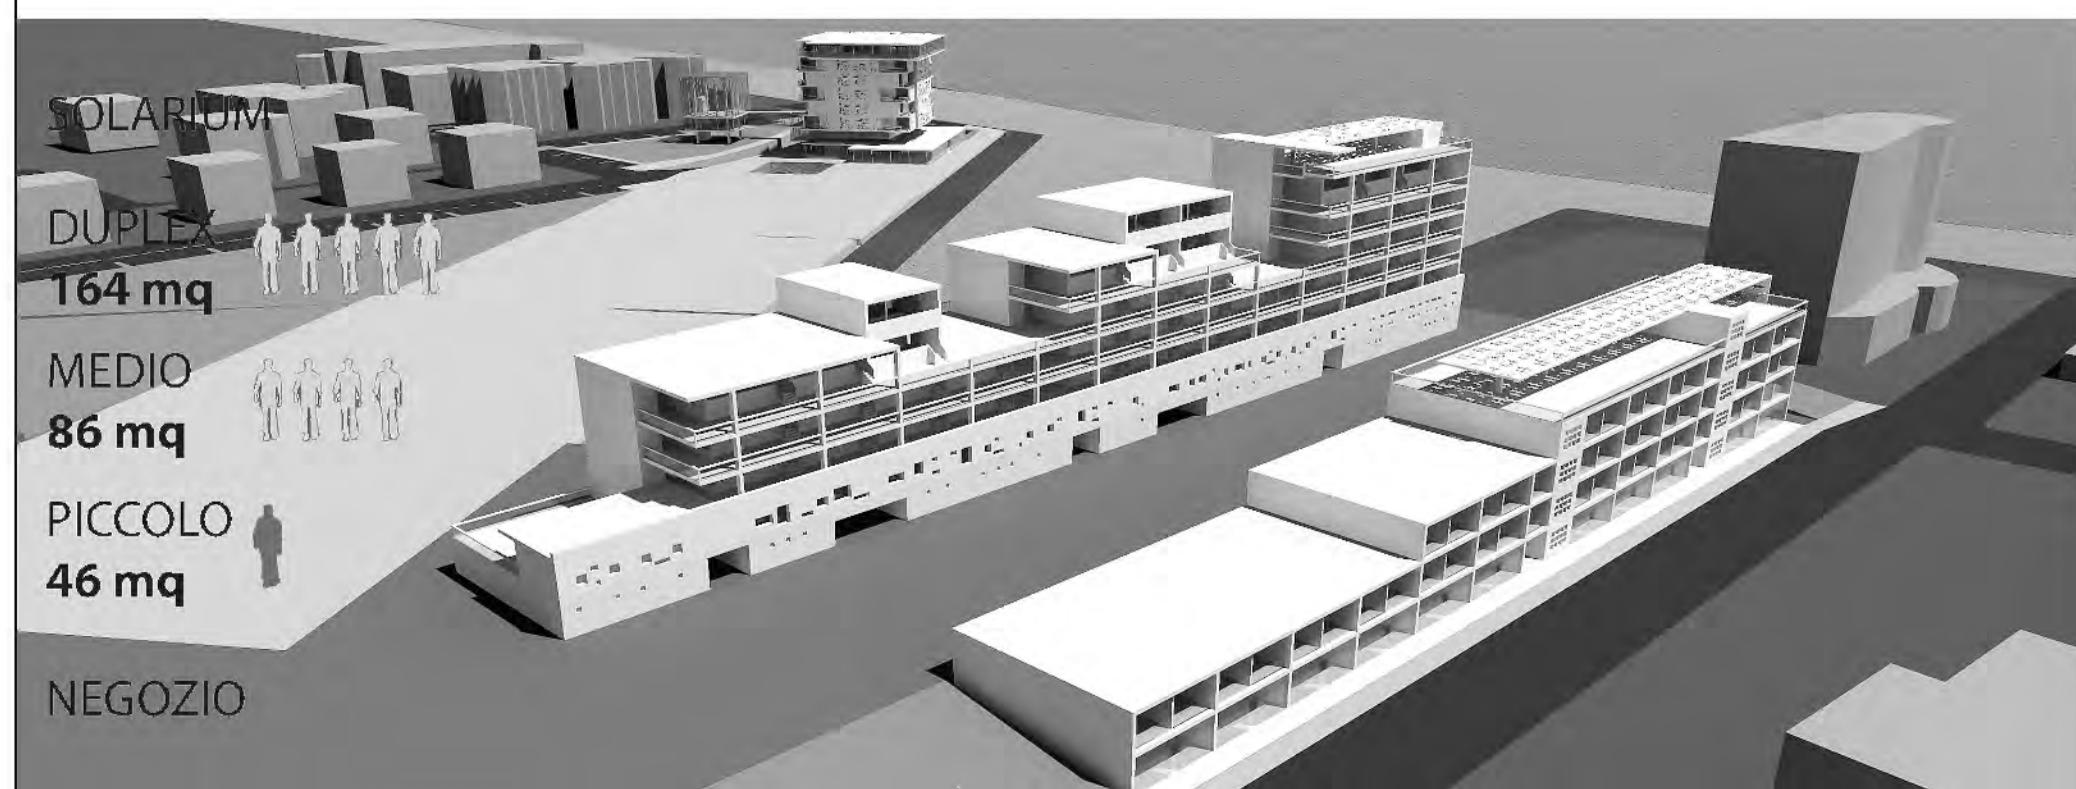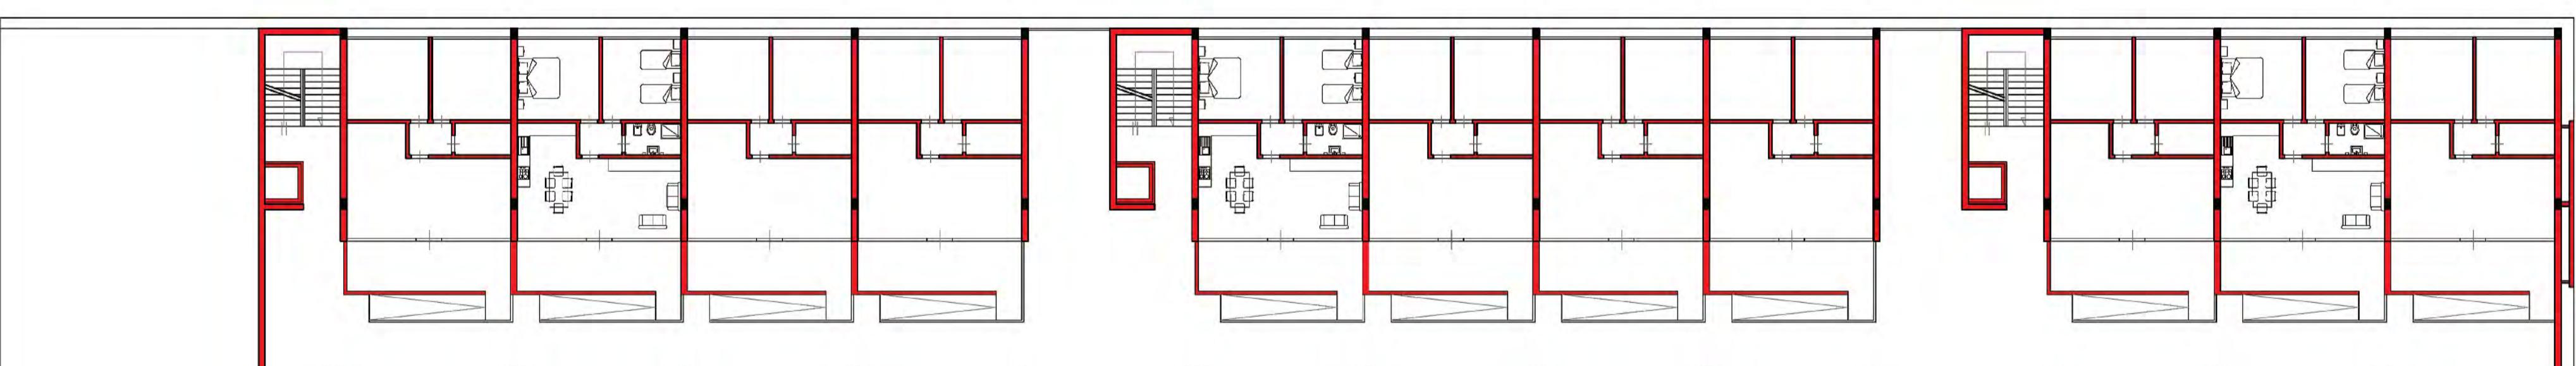

LABORATORIO DI PROGETTAZIONE URBANA

Professori: Ludovico Romagni, Federico Bellini Tutor: Anna Rita Vellei, Giulio Racchini, Stefano Novelli, Maurizio Tempera, Davide Fratoni, Martina Camarri

TEMA DEL CORSO

Un grande vuoto urbano da riprogettare

AREA DI PROGETTO

Villa Rosa di Martinisicuro

ANNO ACCADEMICO

2012/2013

**PIANTA PIANO TIPO**

**PROSPETTO SUD-OVEST**

**TIPOLOGIE UTENZA**

- APPARTAMENTO TIPOLOGIA A
- APPARTAMENTO TIPOLOGIA B
- APPARTAMENTO TIPOLOGIA C
- VANO SCALE
- ASCENSORE
- BALLATOI
- SERVIZI

**TEMA DEL CORSO**  
Social Housing

**AREA DI PROGETTO**  
Catania

**ANNO ACCADEMICO**  
2012/2013

**PUNTI DI FORZA/DEBOLEZZA**

**PUNTI DI FORZA**

- PISTE CICLABILI
- LAGHI DI CAVA
- Fiume Chienti
- TORRENTE CASTELLARO
- CENTRO STORICO
- VILLE STORICHE
- OSPEDALE
- AUTOSTRADA A14
- FERROVIA
- RACCORDO AUTOSTRADALE SS77
- PRESENZA STRUTTURE COMMERCIALI
- CONNESSIONI PERCETTIVE

**PUNTI DI DEBOLEZZA**

- ZONA A RISCHIO ESONDAZIONE
- MANCANZA DI FILTRO TRA CAMPAGNA E INDUSTRIA
- FRAMMENTATA DISTRIBUZIONE DEL COSTRUITO
- INQUINAMENTO INDUSTRIALE
- SCARSA PRESENZA DI IMPIANTI SPORTIVI
- BASSA EFFICIENZA RETE STRADALE
- MANCANZA DI PARCHEGGI
- SCARSA ILLUMINAZIONE STRADALE

**OPPORTUNITÀ/MINACCE**

- AMPIE ZONE EDIFICABILI
- MIGLIORARE LA VIABILITÀ
- FAVORIRE IL TURISMO CON ALBERGHI E AGRITURISMI
- SVILUPPO EDILIZIO IN COSTANTE AUMENTO
- VICINANZA DEL PORTO DI CIVITANOVA MARCHE
- SETTORE CALZATURIERO DI NOTEVOLI PREGI
- INDUSTRY
- ISOLAMENTO DI CIVITANOVA ALTA
- MAGGIORE COMPETITIVITÀ DELLE ZONE LIMITROFE
- DEGRADO ZONE LUNGOFIUME - STAZIONE

**PROGETTO**

**IDEA DI PROGETTO**

**TEMA DEL CORSO**  
Creare un progetto urbanistico su aree complesse

**AREA DI PROGETTO**  
Da Civitanova Alta al fiume Chienti

**ANNO ACCADEMICO**  
2012/2013

# **RELAZIONE FINALE**

**LABORATORIO DI ORIENTAMENTO PROGETTAZIONE DELL'ARCHITETTURA**  
**PROFESSORE LUDOVICO ROMAGNI**  
**STUDENTE ALEANDRO ROMANDINI**  
**ANNO ACCADEMICO 2013/2014**

Il laboratorio è stato strutturato a partire da un ragionamento sul rapporto progetto/tempo: bisognava capire quale ruolo assume oggi la dismissione nel disegno dei territori e nei destini che li attendono. La fine dell'uso per il quale l'architettura è stata progettata, la definizione di nuove modalità di occupazione, le ragioni di possibili strategie di trasformazione della struttura abbandonata, il dialogo tra costruito e spazio aperto. Altro tema importante era il rapporto pieno/vuoto: lo scheletro è un "pieno" che, con il passare del tempo, diventa un "vuoto". Un vuoto che, al tempo stesso, diventi importante funzione secondaria di un pieno simbolo della zona circostante; una grande forma, capace di identificare un luogo attraverso la sua possoanza e il suo rapporto con il vuoto interno, ormai diventato spazio pubblico e perno costante della materia che lo circonda.

Il programma del workshop prevedeva quattro zone ( Montegranaro, Ascoli Piceno, Porto Sant'Elpidio e Montegiorgio) ognuna delle quali possedeva uno scheletro architettonico differente per dimensioni, tipologia d'uso e sistema costruttivo.

La mia scelta è ricaduta sullo scheletro di Montegranaro, un palazzetto dello sport alto 13m e realizzato nel 2002 per la squadra di basket del medesimo paese.

Ci troviamo all'interno di una zona sportiva, con campi da calcio e da baseball, i cui punti di accesso si trovano ad una quota più alta da quella del palazzetto dove passa la strada provinciale 30, importante e sempre molto trafficata.

Il mio progetto nasce da un'idea che ha come scopo principale quello di portare la cultura in una zona molto affollata attraverso la costruzione di una grande biblioteca, regolata da una corte interna verde. Un pieno nato e costruito dalle linee guida dello scheletro architettonico, simbolo di un passato non vissuto. Un pieno esterno in contrapposizione ad un vuoto interno (Rif. Biblioteca Nazionale di Francia di Dominique Perrault). La biblioteca è di forma rettangolare ed è composta da due piani di altezza 3m. Il tutto è gestito ed ordinato da grandi setti portanti.

Lo scheletro architettonico, circondato da un grande corridoio largo 2m, assume notevole importanza nella regolazione dei percorsi interni ed esterni; spesso questo corridoio trova occasione per trasformarsi in balcone, simbolo di apertura verso una natura limitata e ben curata con percorsi di legno che convergono in piazzole.

La biblioteca contiene al suo interno diversi spazi come una mediateca, una ludoteca, un piccolo internet point e una sala conferenze al piano rialzato.

L'interno della grande forma rettangolare è caratterizzato fondamentalmente da due figure: uno scalone imponente che permette di salire sopra al tetto, che assume la funzione di una piazza rialzata e si pone come belvedere della zona; tre corridoi interni, poggiati su travi rette dai setti portanti, che si sviluppano sul primo piano (da 3,40m a

6,40m) della biblioteca e passano attraverso le librerie sfociando in una sala lettura comune. Da quest'ultima possiamo accedere, attraverso un corridoio, nelle sale lettura private aumentando così la privacy con la diminuzione dell'illuminazione e dello spazio necessario alla lettura.

Il tetto è segnato da tre tagli che indicano i medesimi percorsi che si sviluppano sotto di essi e la sala comune è posta sotto dei rettangoli di vetro che hanno la funzione di illuminare maggiormente la zona più importante del volume architettonico.

Sopra al volume principale poggia, attraverso la continuazione dei setti portanti fuori dal tetto, un rettangolo vetrato e rivestito di brise soleil che ha la funzione di ospitare gli uffici e altre sale della biblioteca sottostante. Un rettangolo che vuole essere leggero e trasparente sopra un rettangolo imponente e quasi buio.

Nell'insieme un complesso architettonico che vuol farsi notare e vuol porsi come centro di attrazione per un futuro migliore di Montegranaro e perché no anche delle Marche.

Le mie impressioni finali sul workshop e sul lavoro svolto nelle due settimane intensive previste da regolamento (dal 16 giugno al 27 giugno) sono molto positive.

Devo dire che il Professore ed i tutor hanno svolto un ottimo lavoro, invogliando sempre più gli studenti alla realizzazione di un buon progetto di architettura capace di centrare i concetti base del laboratorio con poco tempo a disposizione.

In generale noi studenti siamo stati sempre seguiti e i nostri progetti sempre corretti con revisioni costanti ed utili.

Mi ritengo quindi soddisfatto della guida che ho ricevuto dal Professore e dai tutor e Li ringrazio per il loro supporto, che mi ha spronato ad eseguire questo laboratorio con molto entusiasmo.

