LOCALIZZAZIONE GEOGRAFICA



Civitella del Tronto (588 metri sul livello del mare), situata nell' estrema area settentrionale dell'abruzzo, che si protende verso l' Adriatico dalle pendici delle catene della montagna dei Fiori e della montagna di Campli,tra le valli incise dal fiume Tronto e dai torrenti Vibrata e Salinello.

Il caratteristico borgo sorge in posizione scenografica a ridosso di un rupe rocciosa,un bastione naturale strapiom bante da ogni lato su cui si erge la formidabile fortezza,baluardo dei Borboni prima dell'unita d' Italia.

Il pendio del colle,composto da arenarie e argille,si presenta dolcemente inclinato su quello a sud est.


La cittadina e tra le piu interessanti della regione per il ricco onio architettonico racchiuso entro le antiche mura.







IL BORGO

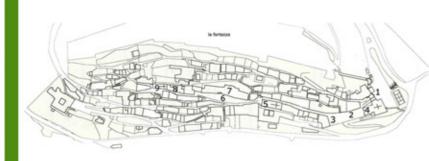

L'impianto urbanistico, risalente al medioevo, è caratterizzato da una conformazione allungata con percorsi paralleli disposti prevalentemente in direzione est - ovest lungo il pendio e stretti isolati affacciati

Le mura ,delle quali sopravvivono numerosi tratti lungo il versante meridionale,cingono I 'abitato sin dal XIII sec.,rappresentando un confine civile e militare,conferendo al paese un aspetto di città - fortezza. L' ingresso al borgo avviene attraverso Porta Napoli(1) oltre la quale si imbocca Via Roma(2) che conduce verso la scenografica piazza Francesco Filippi Pepe(3). Sorta su un terrapieno contraffortato che è parte della cinta muraria, la sua conformazione è rimasta invariata dalla metà del '500 all inizio del '900, quand un edificio a loggia,ne occupò I 'estremità occidentale,fronteggiando I 'antica chiesa di San Lorenzo(4). Da Piazza Filippi Pepe si prosegue per Corso Mazzini, asse principale della città che attraversa longitudinal mente I 'intero paese.Più avanti sulla sinistra,si trova la chiesa di San Francesco(5)fondata con I 'adiacente complesso conventuale tra il XIII e il XIV sec.

Il convento adiacente è stato ceduto,dopo il 1870,all'amministrazione comunale e notevolmente trasformato a partire dagli anni 1917 - 20.


Davanti alla facciata di San Francesco si apre Largo Pietro Rosati (6),piazza creata e sistemeta a più riprese tra gli anni '20 e '40 del 900,nell'ambito di un intervento urbanistico che comportò lo sventramento di parte del tessuto medioevale, L'unico edificio risparmiato, anche se notevolmente manomesso, è il Palazzo del Capitano o del Governatore (7), la cui struttura originaria, appartenente ai primi anni del XIV sec., fu in buona parte modificato nel '500 e restaurata alla metà del '600.

Superato largo Rosati ,si prosegue lungo Corso Mazzini,dominato dall'imponente facciata del rinascime tale Palazzo Ferretti(8) in passato sede comunale, caratterizzato da cornici in pietra con paraste scanalate,conserva nell'atrio un pozzo ottagonale con colonninie contenute tra il parapetto e la base, eseguito su tipici modelli ascolani.

Oltrepassato Palazzo Ferretti si giunge su un piccolo slargo occupato dalla chiesa di Santa Maria delle Laudi o degli Angeli o della Scopa(9), la cui presenza è documentata a Civitella fin dal 1330.





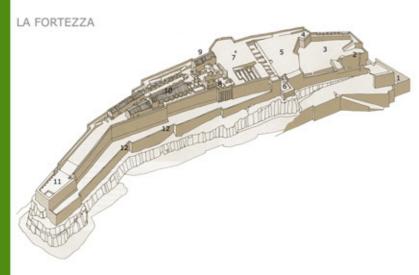

La Fortezza di Civitella del Tronto è considerata una delle più importanti piazzeforti del viceregno napole tano e tra le più importanti opere di ingegneria militare: essa si estende infatti per oltre 500 m di lunghezza sulla cresta rocciosa,lungo I 'asse est-ovest e copre una superficie complessiva di oltre 2500 mg. L'impianto dell'antica fortezza,ancora ben riconoscibile nonostante i numerosi e successivi interventi, conserva i lineamenti generati dalla sistemazione spagnola compiuta a partire dalla seconda

La fortezza fu parzialmente modificata e potenziata nell' 800 da alcuni interventi di adeguamento tattico durante il regno borbonico.

Grazie a tali lavori Civitella potè opporre una lunga residenza agli ultimi due importanti assedi, quello del 1806 durante la campagna d'Italia di Bonaparte e quello degli anni 1860 - 61 da parte dell'esercito sardo

La fortezza inattaccabile a nord e a ovest, per la presenza del bastione naturale, risulta più vulnerabile sul versante orientale dove si concentrano le opere difensive di maggior consisteza realizzate per volere di Filippo II.

Lungo questo versante la fortezza venne potenziata con poderosi bastioni rafforzati da piatteforme munite, poi collegate dalle ampie rampe d' accesso.

Lungo il lato meridionale,in corrispondenza del nucleo abitato, la cinta muraria difensiva è raddoppiata da una falsabraga (12),posta a protezione della parte inferiore della cortina e utilizzata con funzioni di antimina e di difesa radente. L'ingresso della fortezza è oggi situato nel bastione di San PIetro(1), dove anticamente era ospitato un primo posto di guardia circondato da un fossato sul quale si abbassa un ponte levatoio.Il bastione di San Pietro e quello sovrastante di San Paolo(2) costituivano il primo ponte difensivo della fortezza spagnola.

Dopo aver attraversato il primo camminamento coperto, una rampa conduce ad un secondo trinceramento,con un'antica postazione di guardia. Varcato il secondo camminamento coperto si giunge ad una Piazza d'Armi, detta Piazza del Cavaliere(3),presidiata dal Bastione di Sant'Andrea(4).Una più stretta rampa conduce ad un terzo camminamento coperto, superato il quale si giunge alla seconda Piazza D'Armi(5), protetta a sud dal Bastione di San Giovanni(6) e conclusa ad ovest dai ruderi di acquartieramenti militari. Al di sotto della piazza è presente la prima delle 5 grandi cistrerne, che integrata ad una complessa Camminamento della fortezza rete di canali costituivano l'ingegnoso sistema per la raccolta e la purificazione dell'acqua piovana. La cisterna è costituita da due ambienti sovrapposti:quello superiore conteneva strati di ghiala e carbone che, filtrando l'acqua piovana, la incanalavano attraverso due aperture sul fondo, nel serbatolo sottostante. La Grande Piazza (7),così denominata per le sue considerevoli dimensioni, è ancora oggi dominata dai resti del Palazzo el Governatore(8) e della Chiesa di San Giacomo(9). Alle spalle della piazza si susseguono la

cosiddetta Gran Strada e i resti degli alloggi della guarigione(10). Quelli sulla destra,a un livello,erano destinate alle truppe,mentre gli edifici a due livelli sulla sinistra,ospitavano i sottoufficiali.Proseguendo lungo i camminamenti di ronda di meridione,si giunge agli estremi spalti occidentali della fortezza (batteria del Carmine)(11) qui militarmente inattaccabile perchè naturalmente protetta dai bastioni rocciosi sui quali si erge a strapiombo



Ruderi della Fortezza












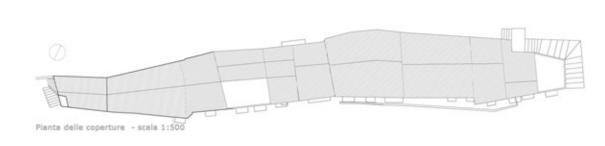



1 - Vista di scorcio del prospetto Est 2 - Prospetto Sud








Pianta piano terzo - 13,10 m - scala 1:500








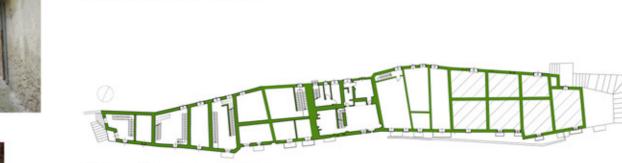









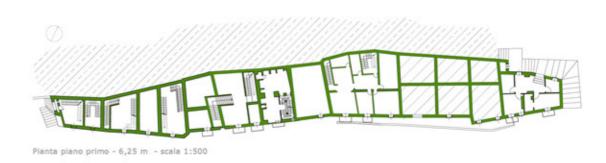






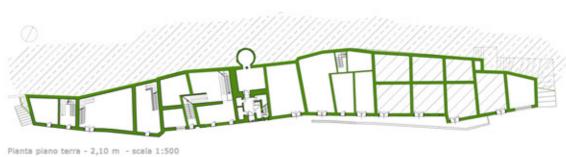

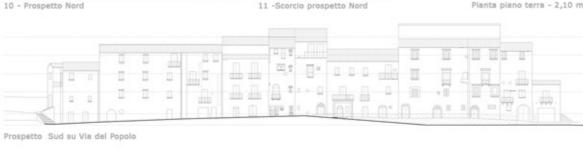

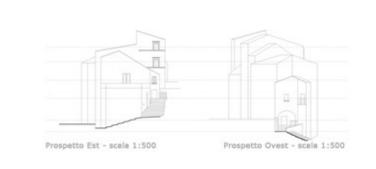



COPERTURA

- 1 scossalina
- 2 pannelli PARKLEX per facciate con supporto metallico
- 3 canale di ventilazione
- 4 montanti di supporto in accialo
- 5 barriera a vapore
- 6 isolante in lana di vetro 8 cm
- 7 IPE 200/100
- 8 IPE 200
- 9 controsoffitto in cartongesso 10 cm
- 10 pennelli PARKLEX 600 per interni

TAMPONATURA VERTICALE - FACCIATA VENTILATA

- 11 IPE 200
- 12 HE A 300
- 13 pannelli PARKLEX per facciate
- 14 montanti verticali di supporto
- 15 Isolante in lana di vetro 8 cm
- 16 montante orizzontale scatolare 10 cm
- 17 isolante in lana di vetro 5 cm 18 - pannelli PARKLEX 500 per interni
- 19 cordolo in accialo 0 12

- COPERTURA BLOCCHETTO 20 - 2 putrelle di aggancio C 160 bullonate
- 21 pannelli PARKLEX per facciate
- 22 montanti in acciaio di supporto per copertura ventilata
- 23 Isolante in lana di vetro 4 cm
- 24 HE A 100/50
- 25 HE A 100
- 26 controsoffitto 10 cm
- 27 struttura în cartongesso per controsoffitto 2 cm
- 28 pannelli PARKLEX 500 per interni

RIVESTIMENTO VETRICALE

- 29 mensole in plexiglas con supporto in accialo
- 30 brisoleil mobile in legno di noce 31 - vetrocamera scorrevole 1/4/1
- 1 vetrocamera scorrevole 1/4/1
- 32 brisolell fisso in legno di noce
- 33 vetrocamera fisso 1/4/1
- 34 montanti in acciaio di supporto per le vetrate

SOLATO DI CALPESTIO BLOCCHETTO


- 35 parquet PARKLEX 2000 per Interni
- 36 massetti in cls 7 cm
- 37 barriera a vapore
- 38 Isolante in lana di vetro 4 cm
- 40 rete elettrosaldata 0 12/25
- 41 lamiera grecata in acciaio 5,5 cm
- 42 connettori con chiodi per saldare la lamiera
- 43 HE A 100
- 44 HE A 100/50
- 45 4 ancoraggi con resina ad espansione 0 16 46 - pannelli PARKLEX per rivestimenti esterni






Sezione pilota EE'



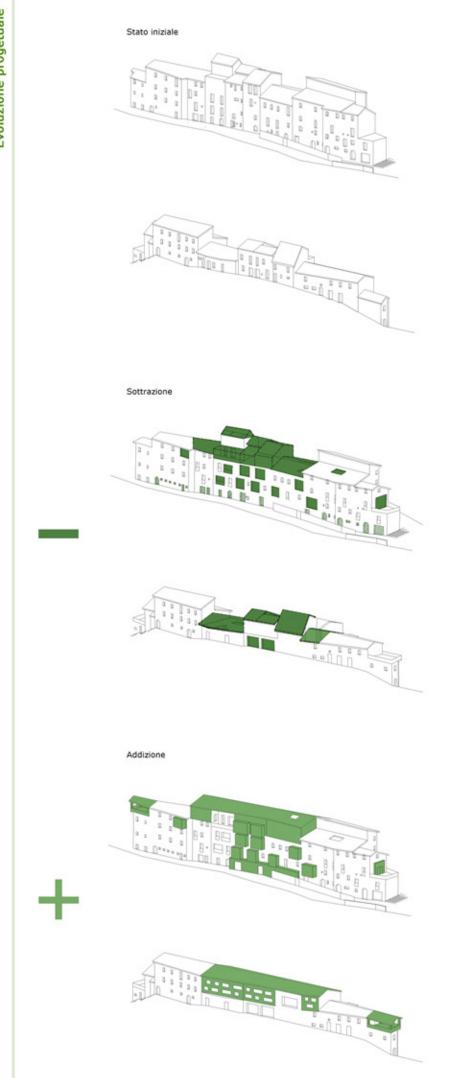

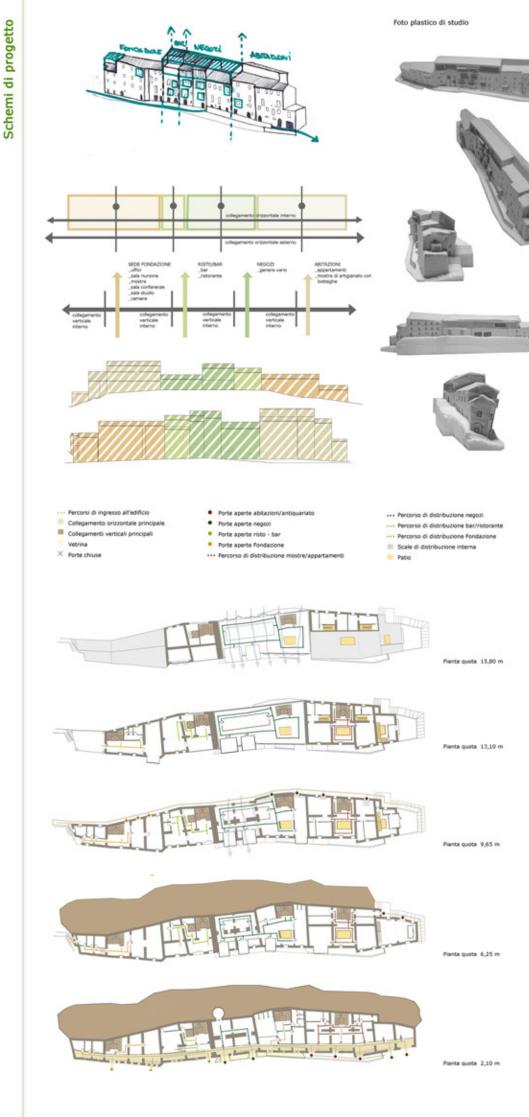



- Grann arrivant del mandino

PROGETTO DEL PARCHEGGIO E DEL TERRAZZO




2 - Vata del parcheggis privato destinats agli abitanti dell' adificio.



3 - Vista del giardino al livello del percheggio




A Management and terroris

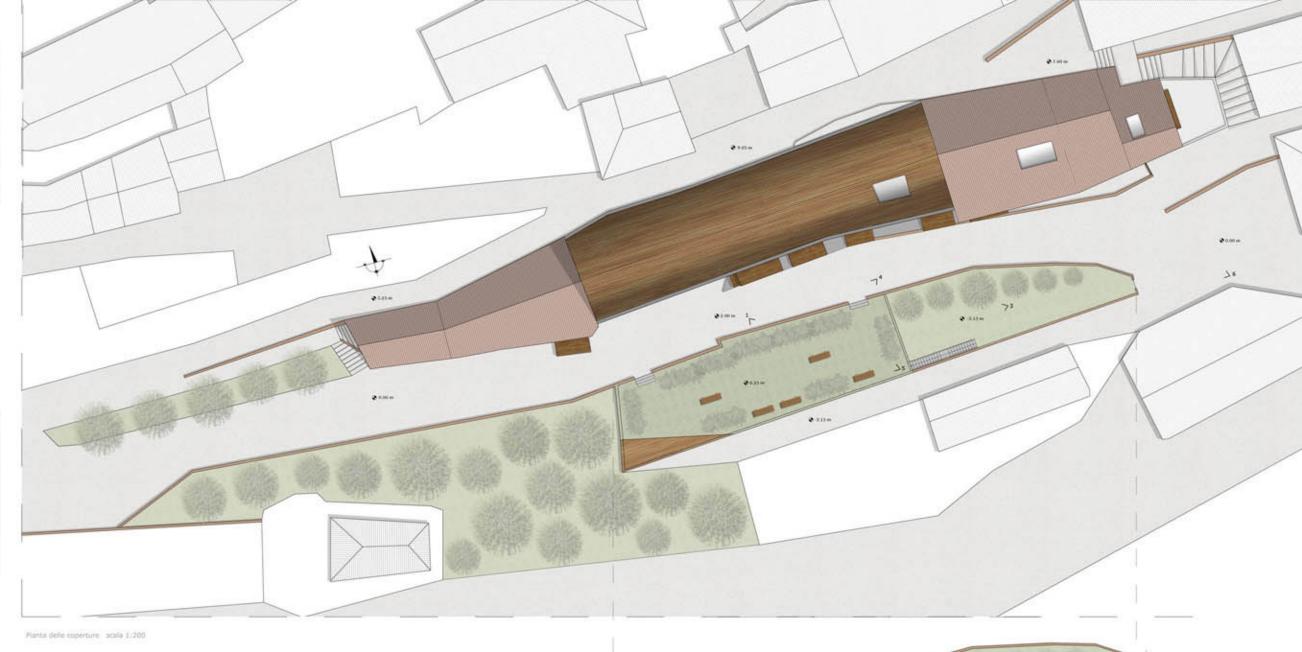



- C'edificie press in eserce per il progetto à situate tre vie del Popolo e vie del Cappocitiri ed attivalmente he uno prevelentemente abitetivo.
- U progetto prevede la trachimiazione dell'immobile in centro confunzionale con cirque appartamenti, del negozi, un pizzalo ristorante con un bar a lui centro con camera a sele sepositive per la Pendezione fistrazza a Territario.
- Eli appartamenti verrenno distributti halla parte pru antica dell'edificio e la facrista non verrenno modificata effinche' rimenga vivo l' espetta antico
- If blocce plut beservers ' Hatrato el Heelle del precedents con i agglunta il lune struttura in acciale a lagno che cupitarià dei blocchi negocio a abalas presenti anche nel guard inferrari.
- Relia foculets che presente il meggior numero ili interventi negli anni di verte tipo sertenno reelizzeti biocchi in occiole, legne si vetro a sbeizo.
- La parte finele dell' edificie ozpita il hei, il ristorante e il cantro par la Fendatione Portazos e Territorio nel quele evrenni spanche samore per gli assisti, la pone meestre, l'antivire cun la sela studio, fetture e une procise sela per la conforenza.
- Di frenta el'adificie è presente un gierdine che sent tresformeto in torrezza son elberi e ganchine che sel aulle relleta, dove el di ontre sone situati del percheggi el sopreto per i residenti.

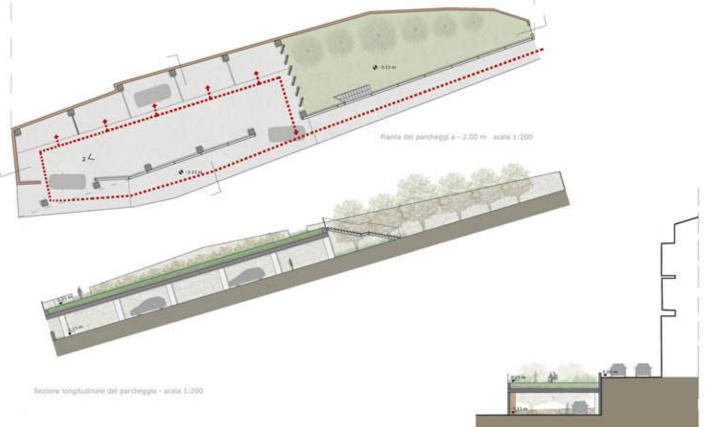



- Vista del percorso interno

Al plano terra dell'edificie si sviluppa un collegamento orizzontale che uniace le singole. funziori ospitate e funge da vetinia per mostrare i prodotti delle giccole bottagha di artigianata a dei negozi. Lungo il percorso si sviluppa il piccolo bar a all'termine di esse la sala mostre della Fondazione.



Plantina pilota piano terra



- Vota della vetrina del negozio



vista interns del bor





I - Vista area glochi per bambirii


Il arimo piano dell' edificio presenta delle arec gioco al utilizzo e la zona giorno fell'appartamento verticale. Lo spasio adibito a negozi si sviluppo attraverso le aporture del muri essidetti e a silazio nei nuovi biocchetti. A questo livello broviento le cucine dal ristorante l'area studio della Fandazione e una piccola hali con le camere por gli ospiti.




santina pliota piano primo



2 - Vista della vetrina del negocio

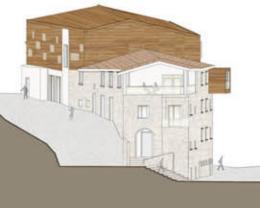

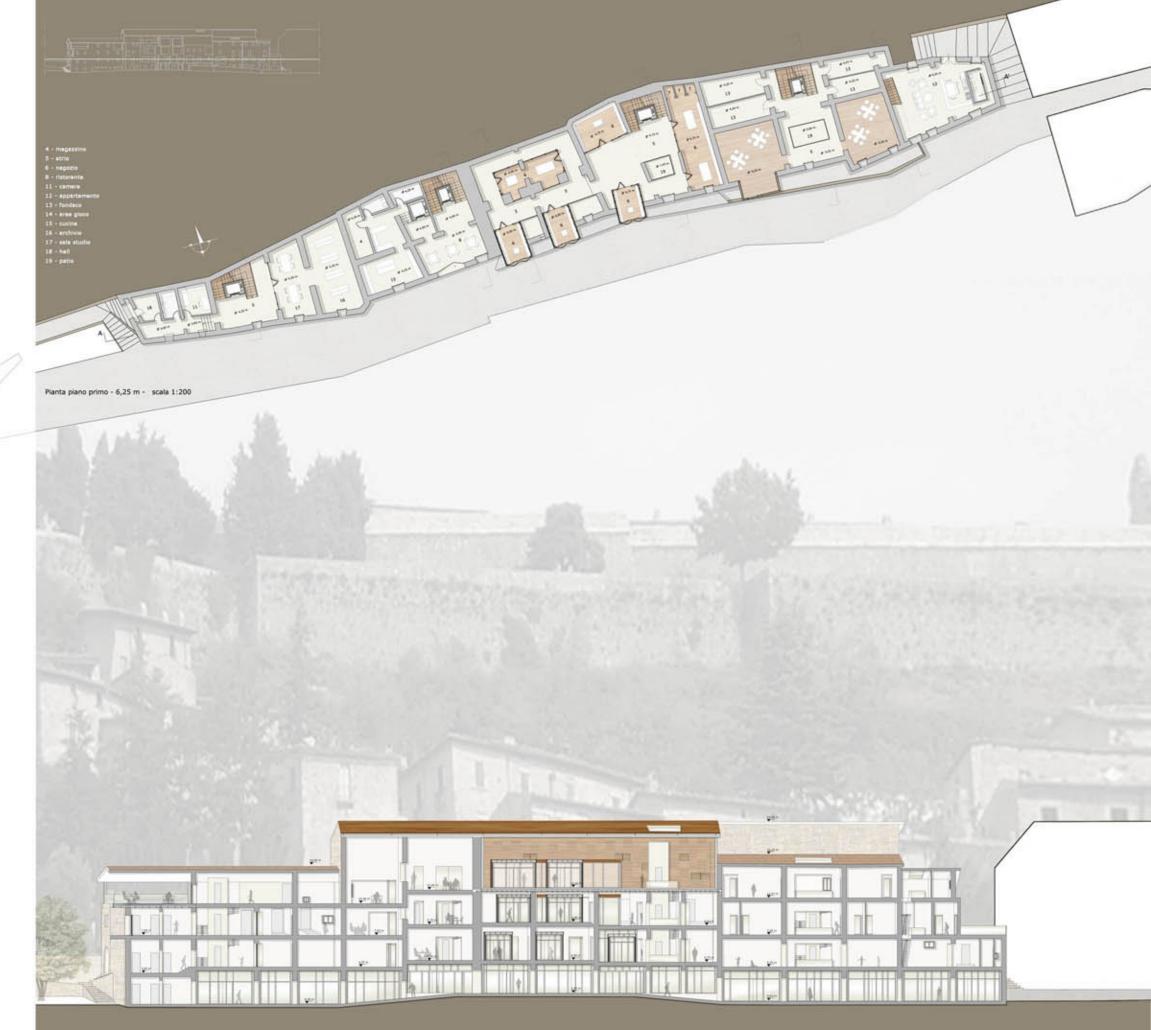



1 - Vista ingresso alle abitaziori

Al secondo plane si sviluppano degli appartamenti con ingressa sul fato nord e le zona notte, con blocco sporgente sulfa terrezza dell'appartamento verticale. Le spaziu adibito a regozi si sviluppe attraverso le aperture dei muni esistenti e a sibilito nei nuovi blocchetti. A questo livello traviamo le salo dei ristorante, gli uffici e alpune ramere per gli ospiti della Fondazione.




Plantine pilote plano secondo



Vieta del ristoranto



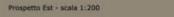








1 - Vista progetto estarno

Al terro plano si aviluppano degli appartamenti con ingresso dal biocco scale. Le spazio adbibio a negosi ed aposizione è l'egigiunta di un nuovo blocco sulla presistenza con relativi sbisci . A questo livello troviamo le sale del ristorante e la sua terrazza juna piccola salla conferenza e un'altra terrazza.

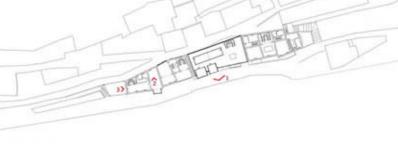

Flentina piluta piano teras












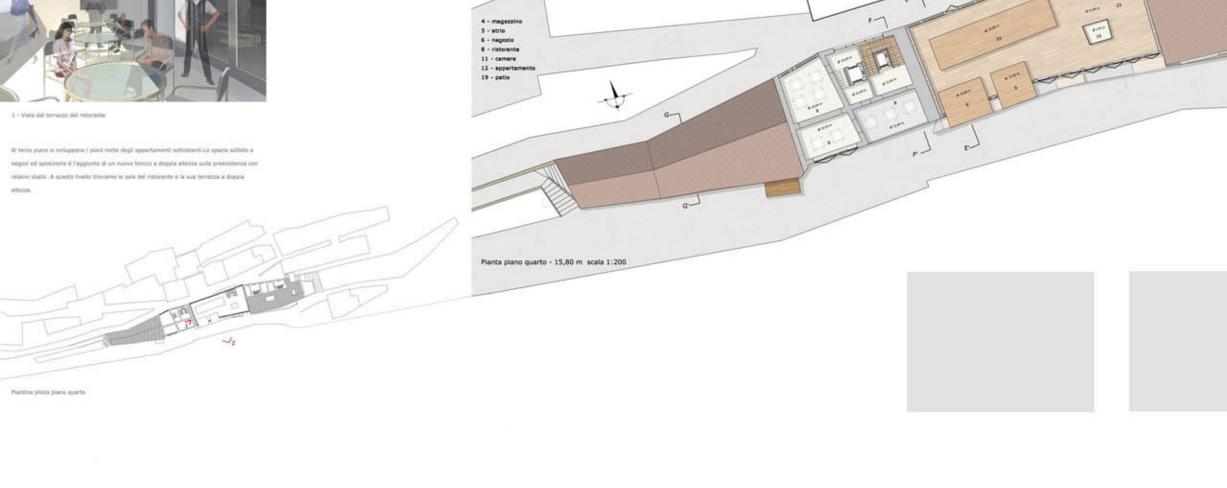







Sezione trasversale EE' scala 1:100

Sezione trasversale GG', scala 1:100





1 - Vista interne del biocco agiunto




2 - Vista interna di un biocchetto negozio illuminato dalla luce naturale


SCHEMA DELL'ORDITURA DEL SOLAIO DEL BLOCCO AGGIUNTO


Orditura del solalo di calpestio

Orditura della copertura dei biocchetti

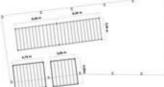

Orditura della copertura del blocco

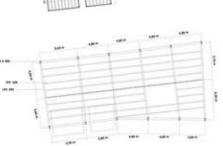

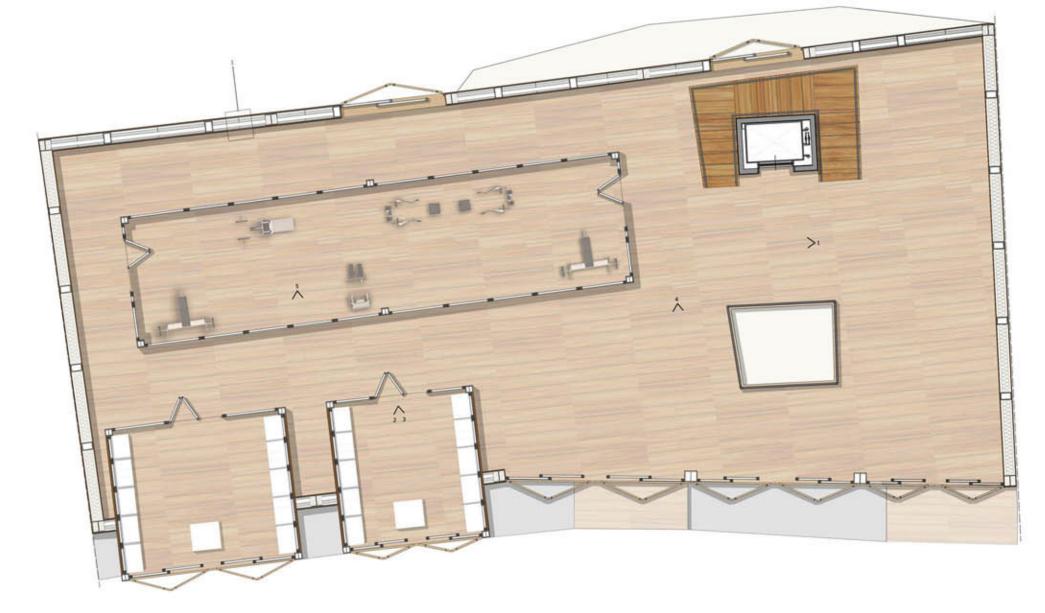

Planta quota 15 m - scala 1:50

LEGENDA

- 1 TAMPONATURA VERTICALE PACCIATA VENTILATA

- montante orizzontale scetulere 10 cm
- isolanta in lana di vetro 5 cm - pannelli PARKLEX 500 per interni
- 2 COPERTURA
- scosseline pennelli PARKLEX per fecciate con supporto metallico
- canale di ventilazione montanti di supporto in ecclelo

- IPE 200
 controsoffitts in certangeess 10 cm
 pannelli PARKLEX 600 per interni
- 3 COPERTURA BLOCCHETTO 2 putrelle di aggancio C 160 bullanate

- Isolante in lana di vetro 8 cm IPE 200/100
- isotante in lane di vetro 4 cm HIS A 100/30 HE A 100 controsoffitto 10 cm - strutture in certangesse per controsoftitte 2 cm - pennelli PARKLEX 500 per interni

pennelli PARKLEX per fecciete
 montenti in acciete di supporto per coperture ventilete

- 4 -SOLATO DI CALPESTIO BLOCCHETTO
- perquet PARKLEX 2000 per interni
 messetti in cls 7 cm
- barriare a vegore isolante in lana di vetro 4 cm rata elettrosaldata 0 12/25
- lemiere grecate in accielo 5,5 cm
- connettori con chiedi per seldare la famiera - HE A 100
- 4 encorapgi con resine ad expensione 0 16
 pennelli PARXLEX per rivestimenti esterni



Sezione longitudinale - scala 1:50